

PROJEKT DROGOWIEC

PROJEKT DROGOWIEC

Łukasz Milewski

15-333 Białystok, ul. Zwierzyniecka 10 lok. 7

projektdrogowiec@gmail.com

tel. 505-031-332

ŁUKASZ MILEWSKI

1275/10/C

2014 II 12 11 43 2016

Egz.

NAZWA: Budowa kanalizacji sanitarnej i sieci wodociągowej w ul.
OBIEKTU: Grabowskiego Esperantystów i Szaykowskiej w Białymstoku

STADIUM: CZASOWA ORGANIZACJA RUCHU

ADRES: Białystok
ul. Esperantystów, Grabowskiego, Szaykowskiej

INWESTOR: Wodociągi Białostockie Sp. z o.o.
ul. Młynowa 52/1
15-404 Białystok



ZESPÓŁ AUTORSKI:

Branża drogowa: mgr inż. Łukasz Milewski
PDL/0098/POOD/11
PDL/BD/0030/12

Białystok, październik 2016

Spis treści

1. Strona tytułowa.
2. Spis zawartości opracowania
3. Opis techniczny
4. Plan orientacyjny
5. Rys. nr 1 – Plan etapów – skala 1:1000,
6. Rys. nr 2 – Projekt Czasowej organizacji ruchu; Etap 1– skala 1:500,
7. Rys. nr 3 – Projekt Czasowej organizacji ruchu; Etap 2 – skala 1:500,
8. Rys. nr 4 – Projekt Czasowej organizacji ruchu; Etap 3 – skala 1:500,
9. Rys. nr 5 – Projekt Czasowej organizacji ruchu; Etap 4 – skala 1:500.

OPIS TECHNICZNY
do projektu czasowej organizacji ruchu w ul. Esperantystów, Grabowskiego,
Szaykowskiej w Białymstoku

1 Podstawa opracowania

- zlecenie Inwestora
- mapa zasadnicza w skali 1:500,
- obowiązujące przepisy i wytyczne,
- wizje lokalne w terenie,
- Dz. U. Nr 220, poz. 2181 z 03.07.2003 w sprawie szczegółowych warunków technicznych dla znaków i sygnałów drogowych oraz urządzeń bezpieczeństwa ruchu drogowego i warunków ich umieszczania,
- Dz. U. Nr 177, poz. 1729 z 23.09. 2003 w sprawie szczegółowych warunków zarządzania ruchem na drogach oraz wykonywania nadzoru nad tym zarządzaniem,

2 Zakres i cel opracowania

Zakres niniejszego opracowania stanowi projekt czasowej organizacji i zabezpieczenie robót na czas wykonania sieci wodociągowej oraz kanalizacji sanitarnej w ul. Esperantystów, Grabowskiego, Szaykowskiej w Białymstoku.

Celem opracowania jest zapewnienie bezpieczeństwa uczestnikom ruchu i pracownikom podczas wykonywania robót.

3 Stan istniejący

Ulica **Esperantystów** oraz zaulek obsługuje ruch na osiedlu domów jednorodzinnych. Nawierzchnia ulicy jest gruntowa. Wzdłuż ulicy, bezpośrednio przy granicy z pasem drogowym ustawione są ogrodzenia posesji prywatnych często wyznaczające granicę pasa drogowego.

Długość ulicy wynosi około 245.0m, szerokość pasa drogowego 10.0m.

Wody opadowe odprowadzane są powierzchniowo.

Ulica **Grabowskiego** obsługuje ruch na osiedlu domów jednorodzinnych. Nawierzchnia ulicy jest gruntowa. Wzdłuż ulicy, bezpośrednio przy granicy z pasem drogowym ustawione są ogrodzenia posesji prywatnych często wyznaczające granicę pasa drogowego.

Długość ulicy wynosi około 176.0m, szerokość pasa drogowego 10.0m.

Wody opadowe odprowadzane są powierzchniowo.

Ulica **Szaykowskiej** obsługuje ruch na osiedlu domów jednorodzinnych. Nawierzchnia ulicy jest gruntowa. Wzdłuż ulicy, bezpośrednio przy granicy z pasem drogowym ustawione są ogrodzenia posesji prywatnych często wyznaczające granicę pasa drogowego.

Długość ulicy wynosi około 97.0m, szerokość pasa drogowego 10.0m.

Wody opadowe odprowadzane są powierzchniowo.

W pasie drogowym objętym opracowaniem znajduje się następujące uzbrojenie techniczne:

- kablowe doziemne i napowietrzne linie energetyczne,
- kablowe doziemne i napowietrzne linie telekomunikacyjne,
- gazociąg,
- oświetlenie.

4 Projektowane rozwiązania

W oparciu o warunki techniczne budowy sieci wodociągowej oraz kanalizacji sanitarnej wydane przez Wodociągi Białostockie Sp. z o.o. został ustalony zakres budowy kanalizacji sanitarnej i sieci wodociągowej wraz z odcinkami sieci wodociągowej i kanalizacji sanitarnej w ulicy Esperantystów, dojeździe do ulicy Esperantystów, ulicy Grabowskiego i ulicy Szaykowskiej w Białymstoku.

Przewiduje się budowę sieci wodociągowej $\phi 110$:

- na działce nr ewid.390/57 (włączenie do istniejącego wodociągu w ul. Miętowej) ; w węźle ist.W4
- na działce nr ewid.391 stanowiący teren kolejowy (uzgodnienie PKP)
- w ulicy Berty Szaykowskiej na odcinku od węzła W1 do węzła W3 oraz W8-W9-W1
- w ulicy Esperantystów na odcinku od węzła W3 do węzła W6;
- w dojeździe do ulicy Esperantystów od węzła W5 do węzła W10;
- w ulicy Antoniego Grabowskiego na odcinku od węzła W6 do węzła W8.

Dokumentacja obejmuje również zaprojektowanie zasuw liniowych, a także budowę węzłów hydrantowych z lokalizacją w sposób nieutrudniający ruchu pieszych oraz ruchu kołowego (HP1-HP6) $\phi 90$.

Przewiduje się również budowę kanalizacji sanitarnej $\phi 200$:

- na działce nr ewid.390/57 (włączenie do istniejącej studni Si w ul.Miętowej) ;
- na działce nr ewid.391 stanowiący teren kolejowy (uzgodnienie PKP),
- w ulicy Berty Szaykowskiej na odcinku od studni S1-S5 oraz S1-S14;
- w ulicy Antoniego Grabowskiego na odcinku od studni S14-S16;
- w ulicy Esperantystów na odcinku od studni S5-S11;
- w dojeździe od ulicy Esperantystów na odcinku od studni S7-S9.

Prace budowlane powinny być koordynowane z projektami dotyczącymi w/w zadania realizowanymi w odrębnych opracowaniach.

5 Natężenie ruchu

Natężenie ruchu na przedmiotowych ulicach jest niewielkie i związane z obsługą zabudowy jednorodzinnej. W większości są to pojazdy osobowe z niewielkim odsetkiem pojazdów ciężarowych (pojazdy służb komunalnych obsługujących proj. ulice).

6 Organizacja ruchu i oznakowanie

Ze względu na niewielki ruch lokalny zdecydowano się podzielić prowadzone roboty na małe powtarzalne etapy po ok. 25 m. Plan etapów pokazano na rys. nr 1.

Wprowadzone ograniczenia nie spowodują większych utrudnień w ruchu kołowym i pieszym.

Wykonawca w czasie prowadzenia robót zapewni bezpieczny i sprawny dostęp do posesji właścicielom i służbom komunalnym.

Sposób zabezpieczenia i oznakowania robót pokazano na Rys. nr 2-4.

Zakres planowanych robót:

- budowa sieci wodociągowej,
- budowa kanalizacji sanitarnej,
- prace porządkowe,

W projekcie przyjęto następujące oznaczenia znaków pionowych:

- znaki pionowe projektowane pokazano poprzez ich podkolorowanie oraz podanie oznaczeń wg Instrukcji o znakach drogowych pionowych.

Etap 1

Wykaz znaków projektowanych:

Symbol znaku	Ilość [szt.]
A – 14	3
A – 12b	2
A – 12c	1

Zapory U-20a, U-20b, U 3d;

Pow. zajętego pasa drogowego -ok. 140 m².

Etap 2

Wykaz znaków projektowanych:

Symbol znaku	Ilość [szt.]
A – 14	3
A – 12b	2
A – 12c	1

Zapory U-20 a, U-20b; U 3d;

Pow. zajętego pasa drogowego -ok. 140 m²

Etap 3

Wykaz znaków projektowanych:

Symbol znaku	Ilość [szt.]
A – 14	2
A – 12b	1
A – 12c	1

Zapory U-20 a, U-20b; U 3d;

Pow. zajętego pasa drogowego -ok. 140 m².

Etap 4 – budowa przyłączy

Wykaz znaków projektowanych:

Symbol znaku	Ilość [szt.]
A – 14	2
A – 12b	1
A – 12c	1

Zapory U-20 a, U-20b; U 3d;

Pow. zajętego pasa drogowego -ok. 30 m².

Podczas wykonywania prac mogą wystąpić następujące zagrożenia i utrudnienia:

- najechanie przez maszyny budowlane i środki transportu w czasie realizacji inwestycji,
- zagrożenia związane z pracą urządzeń mechanicznych oraz ruchem kołowym,
- uszkodzenie instalacji podziemnych,
- porażenie prądem,
- utrudnienia w ruchu kołowym.

7 Miejsce składowania materiałów i sprzętu

Materiały i sprzęt będą składowane na terenie pozyskanym przez wykonawcę.

8 Uwagi dotyczące zabezpieczenia i oznakowania robót

Niezależnie od oznakowania prowadzonych robót w trakcie budowy wykopy należy zabezpieczyć zgodnie z wymogami bhp przy prowadzeniu wykopów oraz przed dostępem osób postronnych.

W warunkach niedostatecznej widoczności na zaporach wygradzających jezdnię należy zamontować urządzenia ostrzegawcze nadające sygnały żółte migające z częstotliwością ok. 120 przerw/min.

Do oznakowania robót należy zastosować znaki z grupy „średnie” w II-giej klasie odbłaskowości.

9 Termin realizacji inwestycji i wprowadzenie organizacji ruchu


Przewidywanym terminem rozpoczęcia realizacji inwestycji jest 30.03.2017r. Przed przystąpieniem do prac Wykonawca wystąpi do zarządcy drogi z wnioskiem o czasowe zajęcie pasa drogowego, w którym określi dokładny termin wprowadzenia czasowej organizacji oraz termin wykonania robót

Opracował:

mgr inż. Lukasz Marcei Milewski
Uprawnienia bud. do projektowania.
Bez ograniczeń w specj. drogowej
PDL/00984/ROD/11
PDL/BD/0030/12

PLAN ORIENTACYJNY

Skala 1:25 000

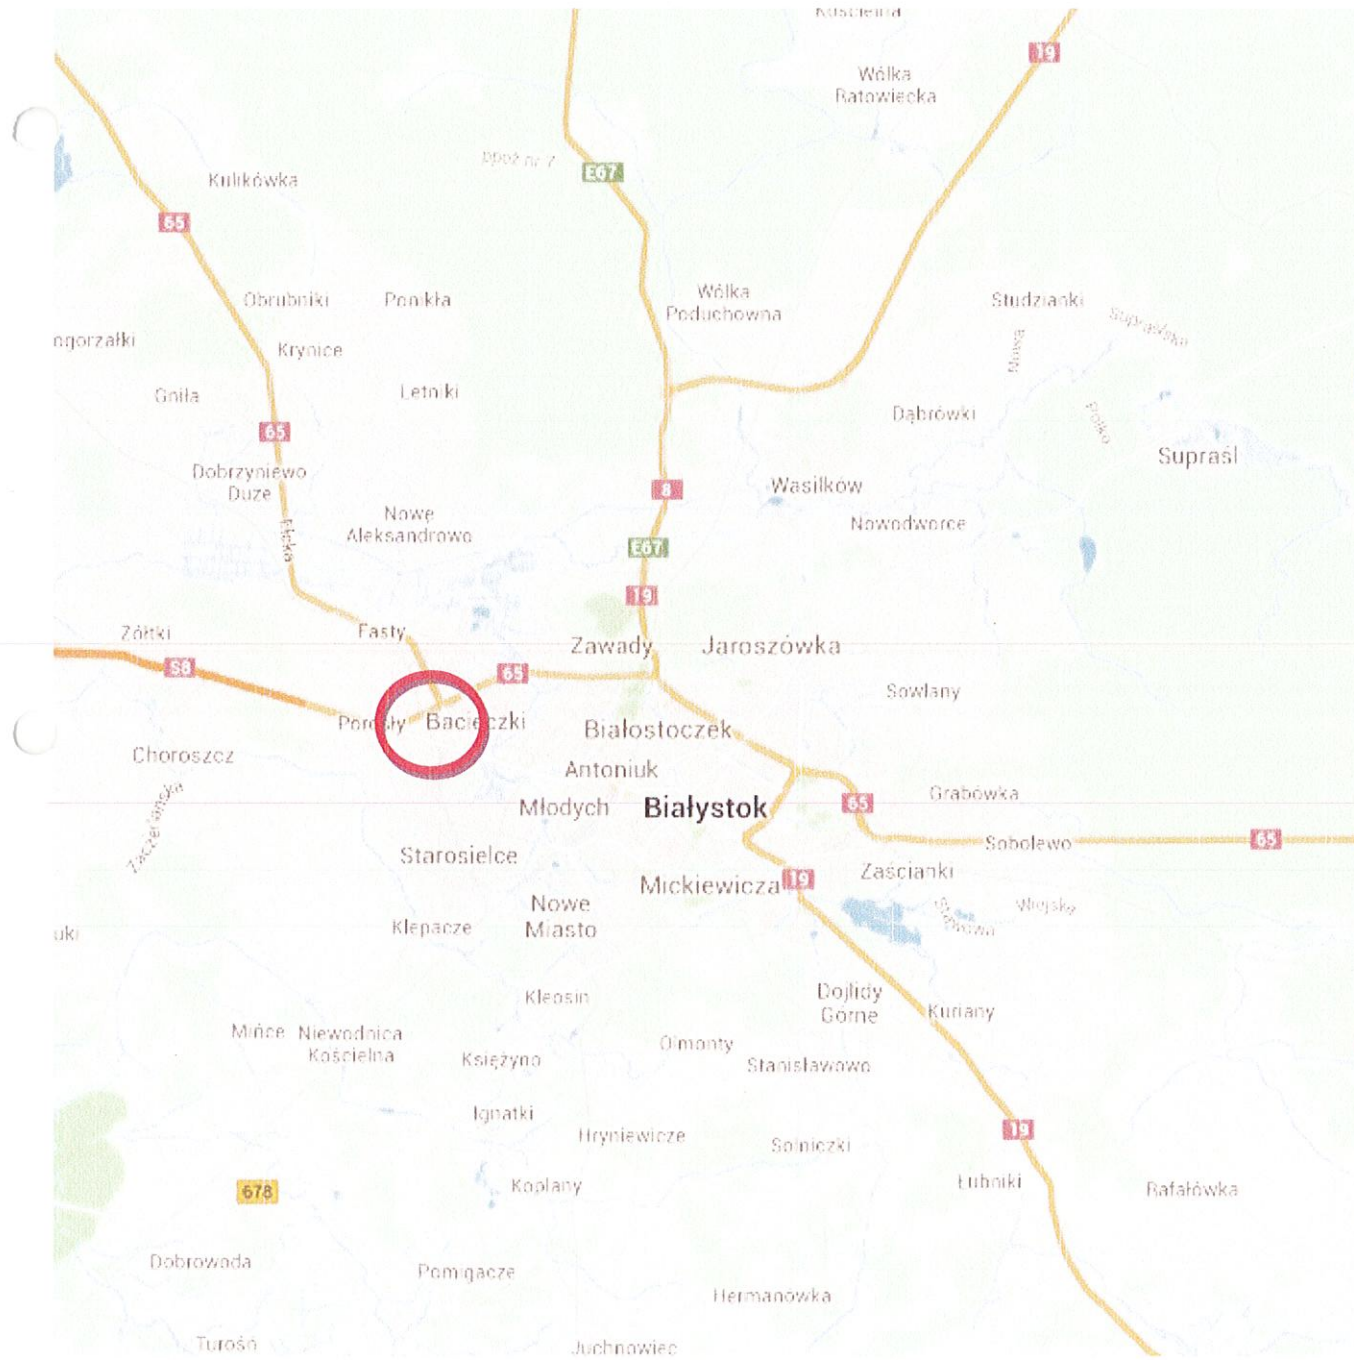

PLAN ETAPÓW
 ORGANIZACJA RUCHU NA CZAS BUDOWY
 kanalizacji sanitarnej i sieci wodociągowej w ul. Grabowskiego
 Esperantystów i Szaykowskiej w Białymstoku
 SKALA 1:1000

ul. Esperantystów

ul. Szaykowskiej


ul. Grabowskiego

Przy niewystarczającej szerokości jezdni należy wykonać jezdnię tymczasową umożliwiającą przejazd pojazdów - szerokość pasa ruchu - min. 2,75 m.

PROJEKT DROGOWICZ	
Lukasz Milewski Projekt drogowy tel. 509-031-332	
PLAN ETAPÓW	
Makro rynek:	1:1000
Obiekt:	Budowa kanalizacji sanitarnej i sieci wodociągowej w Białymstoku, Esperantystów i Szaykowskiej
Stadium:	X. 2016.
Strona/Projektant:	ORGANIZACJA RUCHU NA CZAS BUDOWY
Projektant:	mjr mł. Lukasz Milewski PDL.0098.POOD.11 PDL.BD.0009.12


ZATWIERDZAM Z UWAGAMI BEZ WNIOSKÓW
 Właściwy organ zarządcy ruchu
 J. Grabowski
 27 12 2016
 Białystok, dnia 27 12 2016


projektowana tuni przewodowa
 CRP 0.401 x 24 mm SN15000;
 L=500m
 średnica łuku przelotowego
 nadwyżka 0,0m x 2,0m

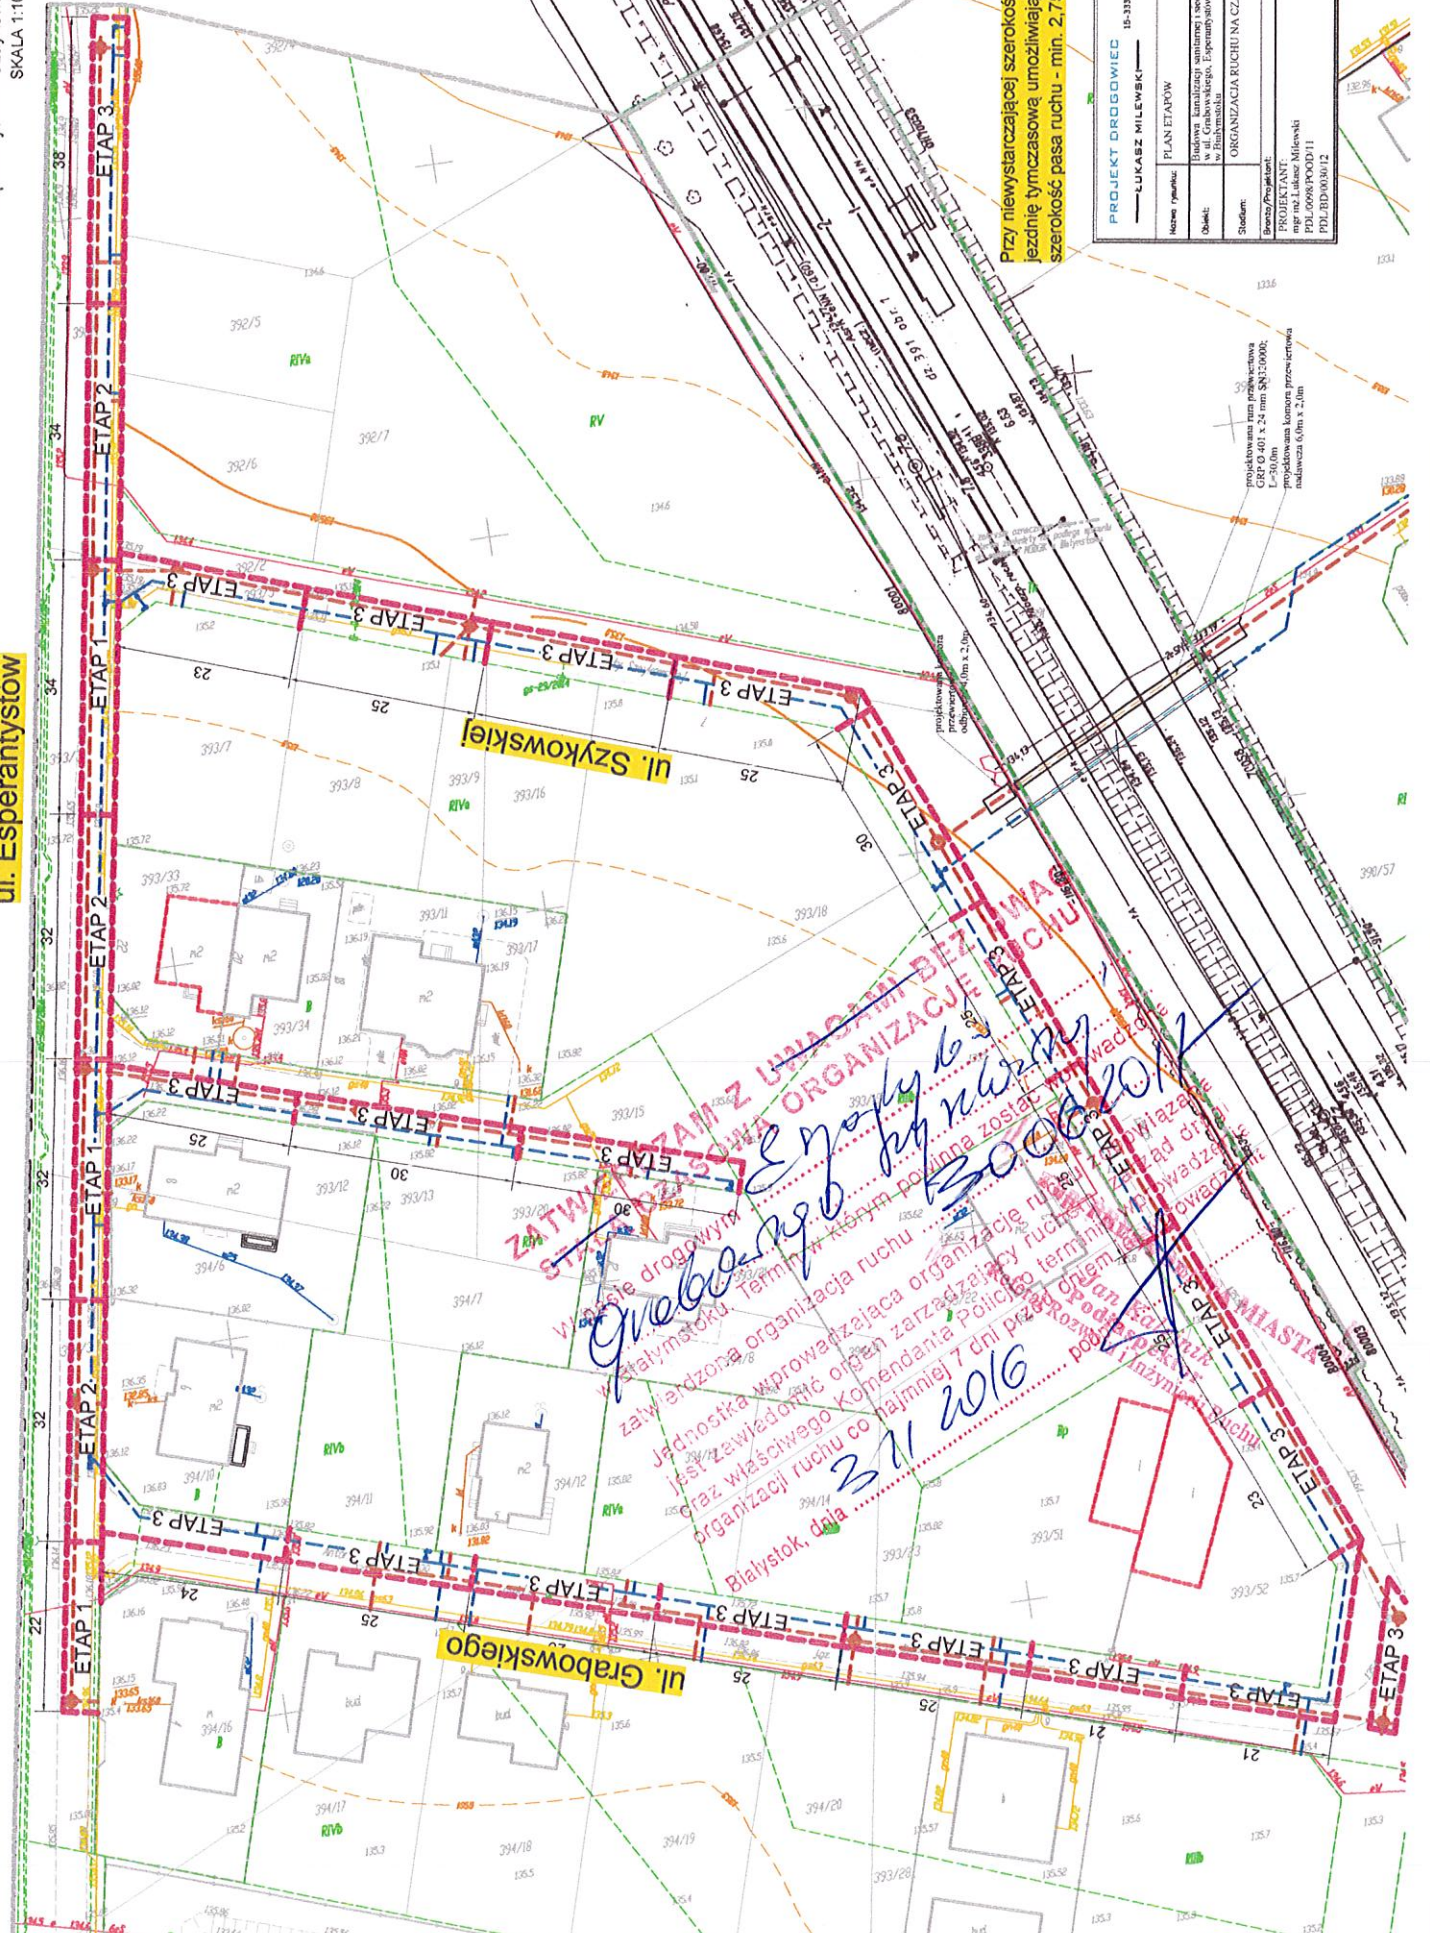


ORGANIZACJA RUCHU NA CZAS BUDOWY
 kanalizacji sanitarnej i sieci wodociągowej w ul. Grabowskiego
 Esperantystów i Szaykowskiej w Białymstoku
ETAP NR 1
SKALA 1:500

Łączy arkusz nr 3

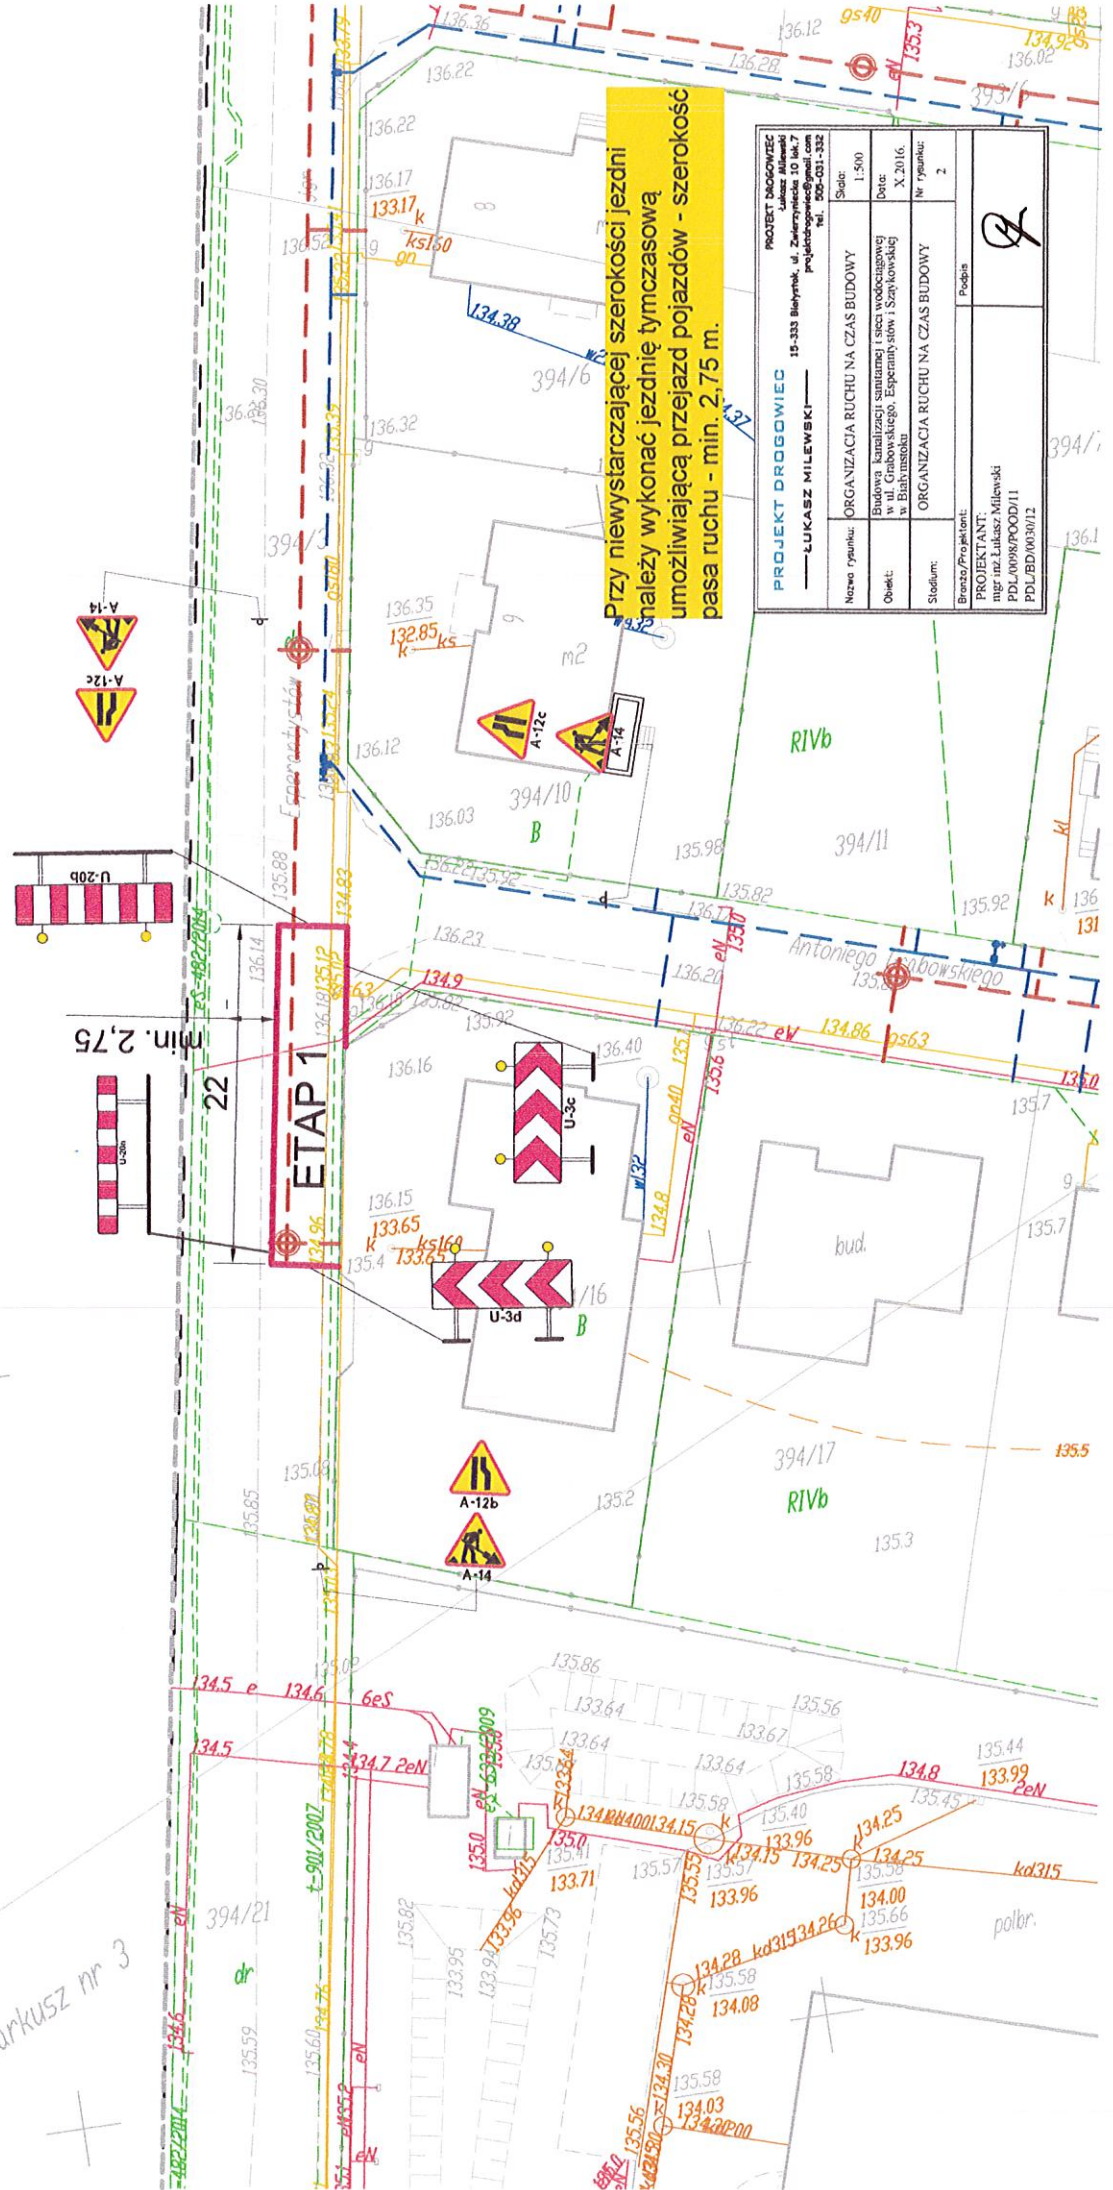

PROJEKT DROGOWY ORGANIZACJA RUCHU NA CZAS BUDOWY	
Nazwa rprunku:	ORGANIZACJA RUCHU NA CZAS BUDOWY
Opis:	Budowa kanalizacji sanitarnej i sieci wodociągowej w ul. Grabowskiego, Esperantystów i Szaykowskiej w Białymstoku
Stadium:	ORGANIZACJA RUCHU NA CZAS BUDOWY
Brzoza/Projektant:	mgr inż. Lukasz Milewski PDL/0098/POOD/11 PDL/BD/003M/12
Skala:	1:500
Data:	X.2016.
Nr rprunku:	2
	

ORGANIZACJA RUCHU NA CZAS BUDOWY
 kanalizacji sanitarnej i sieci wodociągowej w ul. Grabowskiego
 Esperantystów i Szaykowskiej w Białymstoku
ETAP NR 2
SKALA 1:500

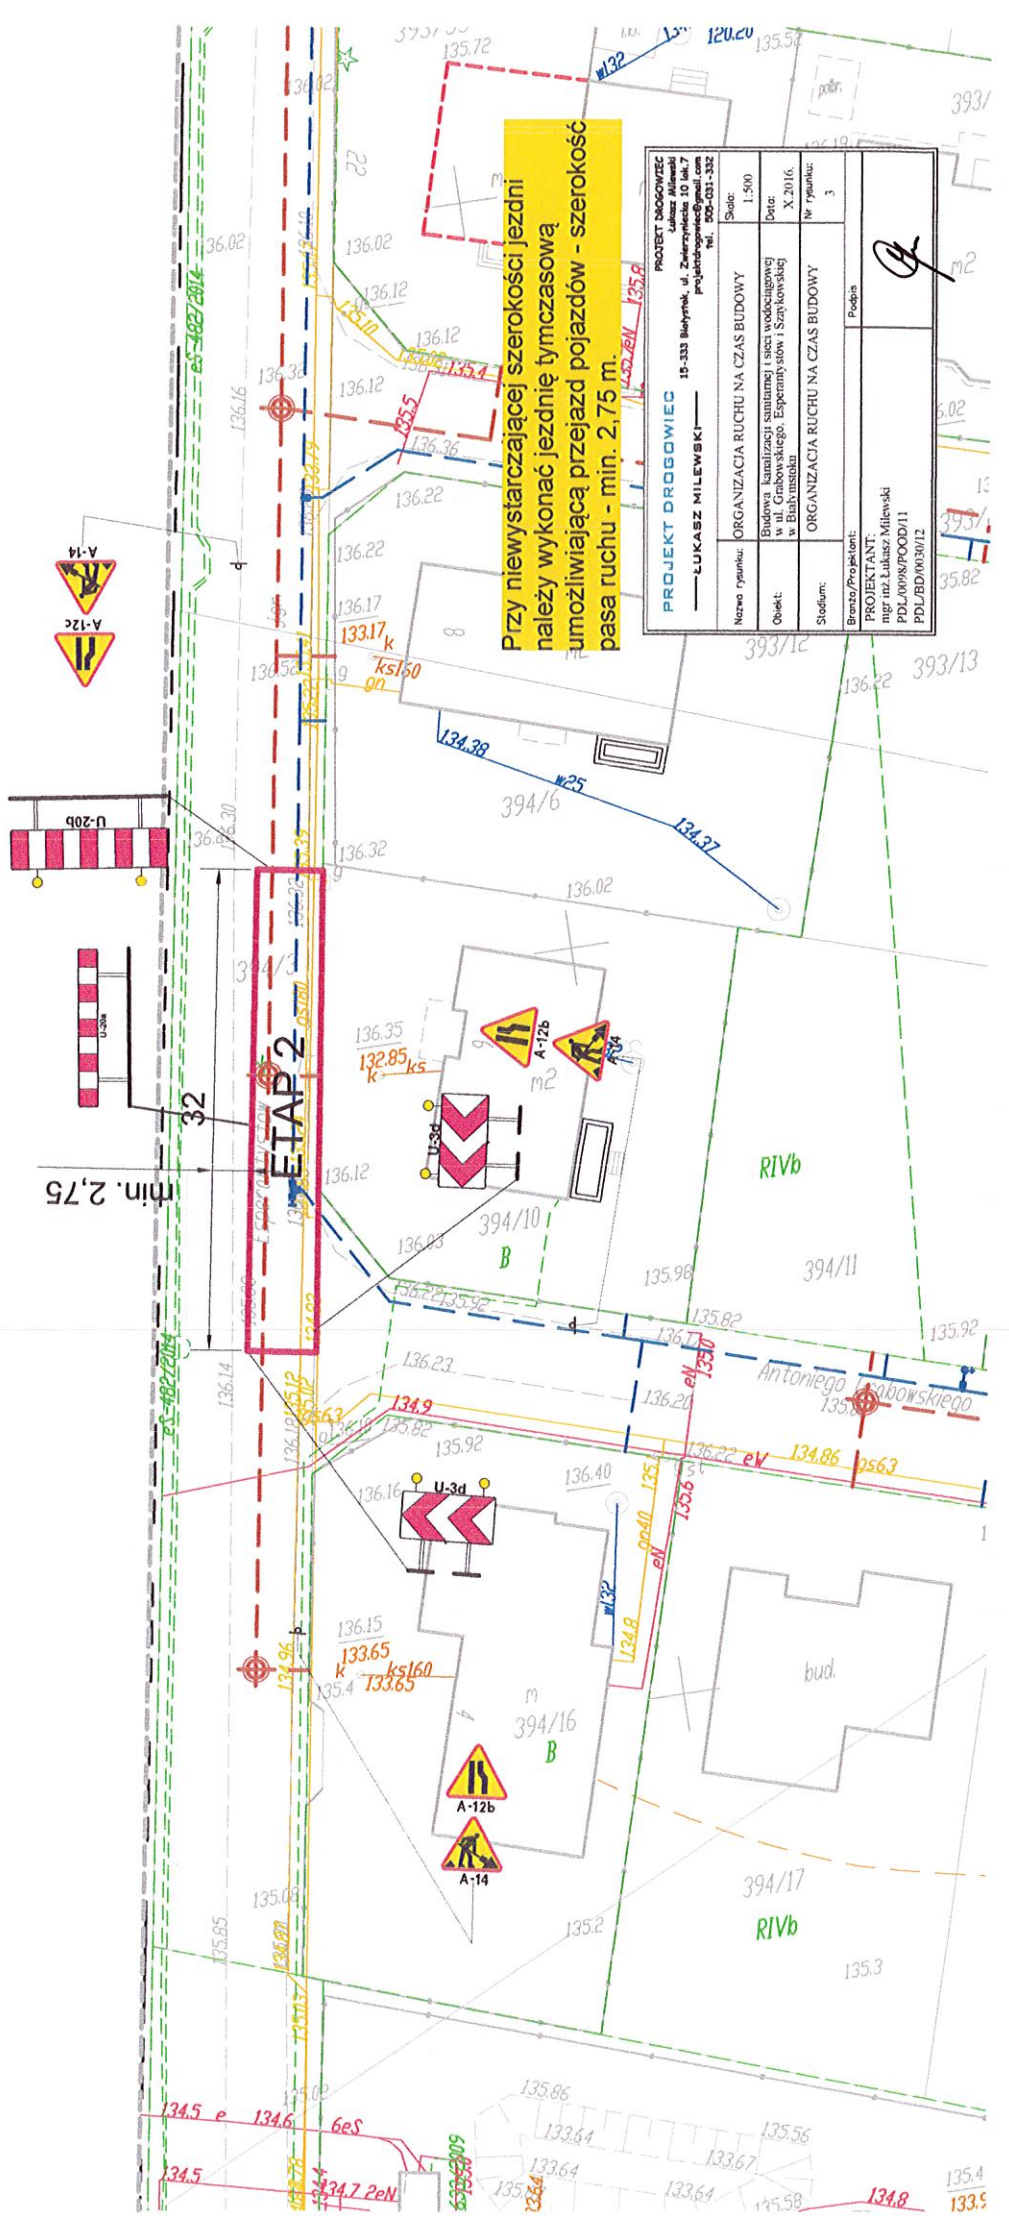

PROJEKT DROGOWIEC Lukasz Milewski ul. Zwierzyniecka 10 lok. 7 02-091 Warszawa tel. 800-031-332	
Nazwa rysunku:	ORGANIZACJA RUCHU NA CZAS BUDOWY
Skala:	1:500
Opis:	Budowa kanalizacji sanitarnej i sieci wodociągowej w ul. Grabowskiego, Esperantystów i Szaykowskiej w Białymstoku
Data:	X.2016.
Stadium:	ORGANIZACJA RUCHU NA CZAS BUDOWY
Nr rysunku:	3
Brutto/Projektant:	Podpis
PROJEKTANT:	 mgr inż. Lukasz Milewski PDL/008/POD/11 PDL/BD/03/012

ORGANIZACJA RUCHU NA CZAS BUDOWY
 kanalizacji sanitarnej i sieci wodociągowej w ul. Grabowskiego
 Esperantystów i Szaykowskiej w Białymstoku
 ETAP NR 4 - budowa przyłączy
 SKALA 1:500

Przy niewystarczającej szerokości jezdni należy wykonać jezdnię tymczasową umożliwiającą przejazd pojazdów - szerokość pasa ruchu - min. 2,75 m.

PROJEKT DROGOWY		PROJEKT ORGANIZACJI RUCHU NA CZAS BUDOWY	
Nazwa rysunku: ORGANIZACJA RUCHU NA CZAS BUDOWY		Skala: 1:500	
Opis: Budowa kanalizacji sanitarnej i sieci wodociągowej w ul. Grabowskiego, Esperantystów i Szaykowskiej w Białymstoku		Data: X.2016	
Stadium: ORGANIZACJA RUCHU NA CZAS BUDOWY		Nr rysunku: 4	
Branża/Projektant: mgr inż. Lukasz Milewski PDL/WPK/POOD/11		Podpis:	
PDL/BD/0030/12			

